


凡 例

- P-1 動力盤 屋外露出型銅板製
- ブルボックス 200×200×200 SUS-WP
- 空調室外機（機械設備参照）
- 防火区画貫通処理（国土交通大臣認定品）

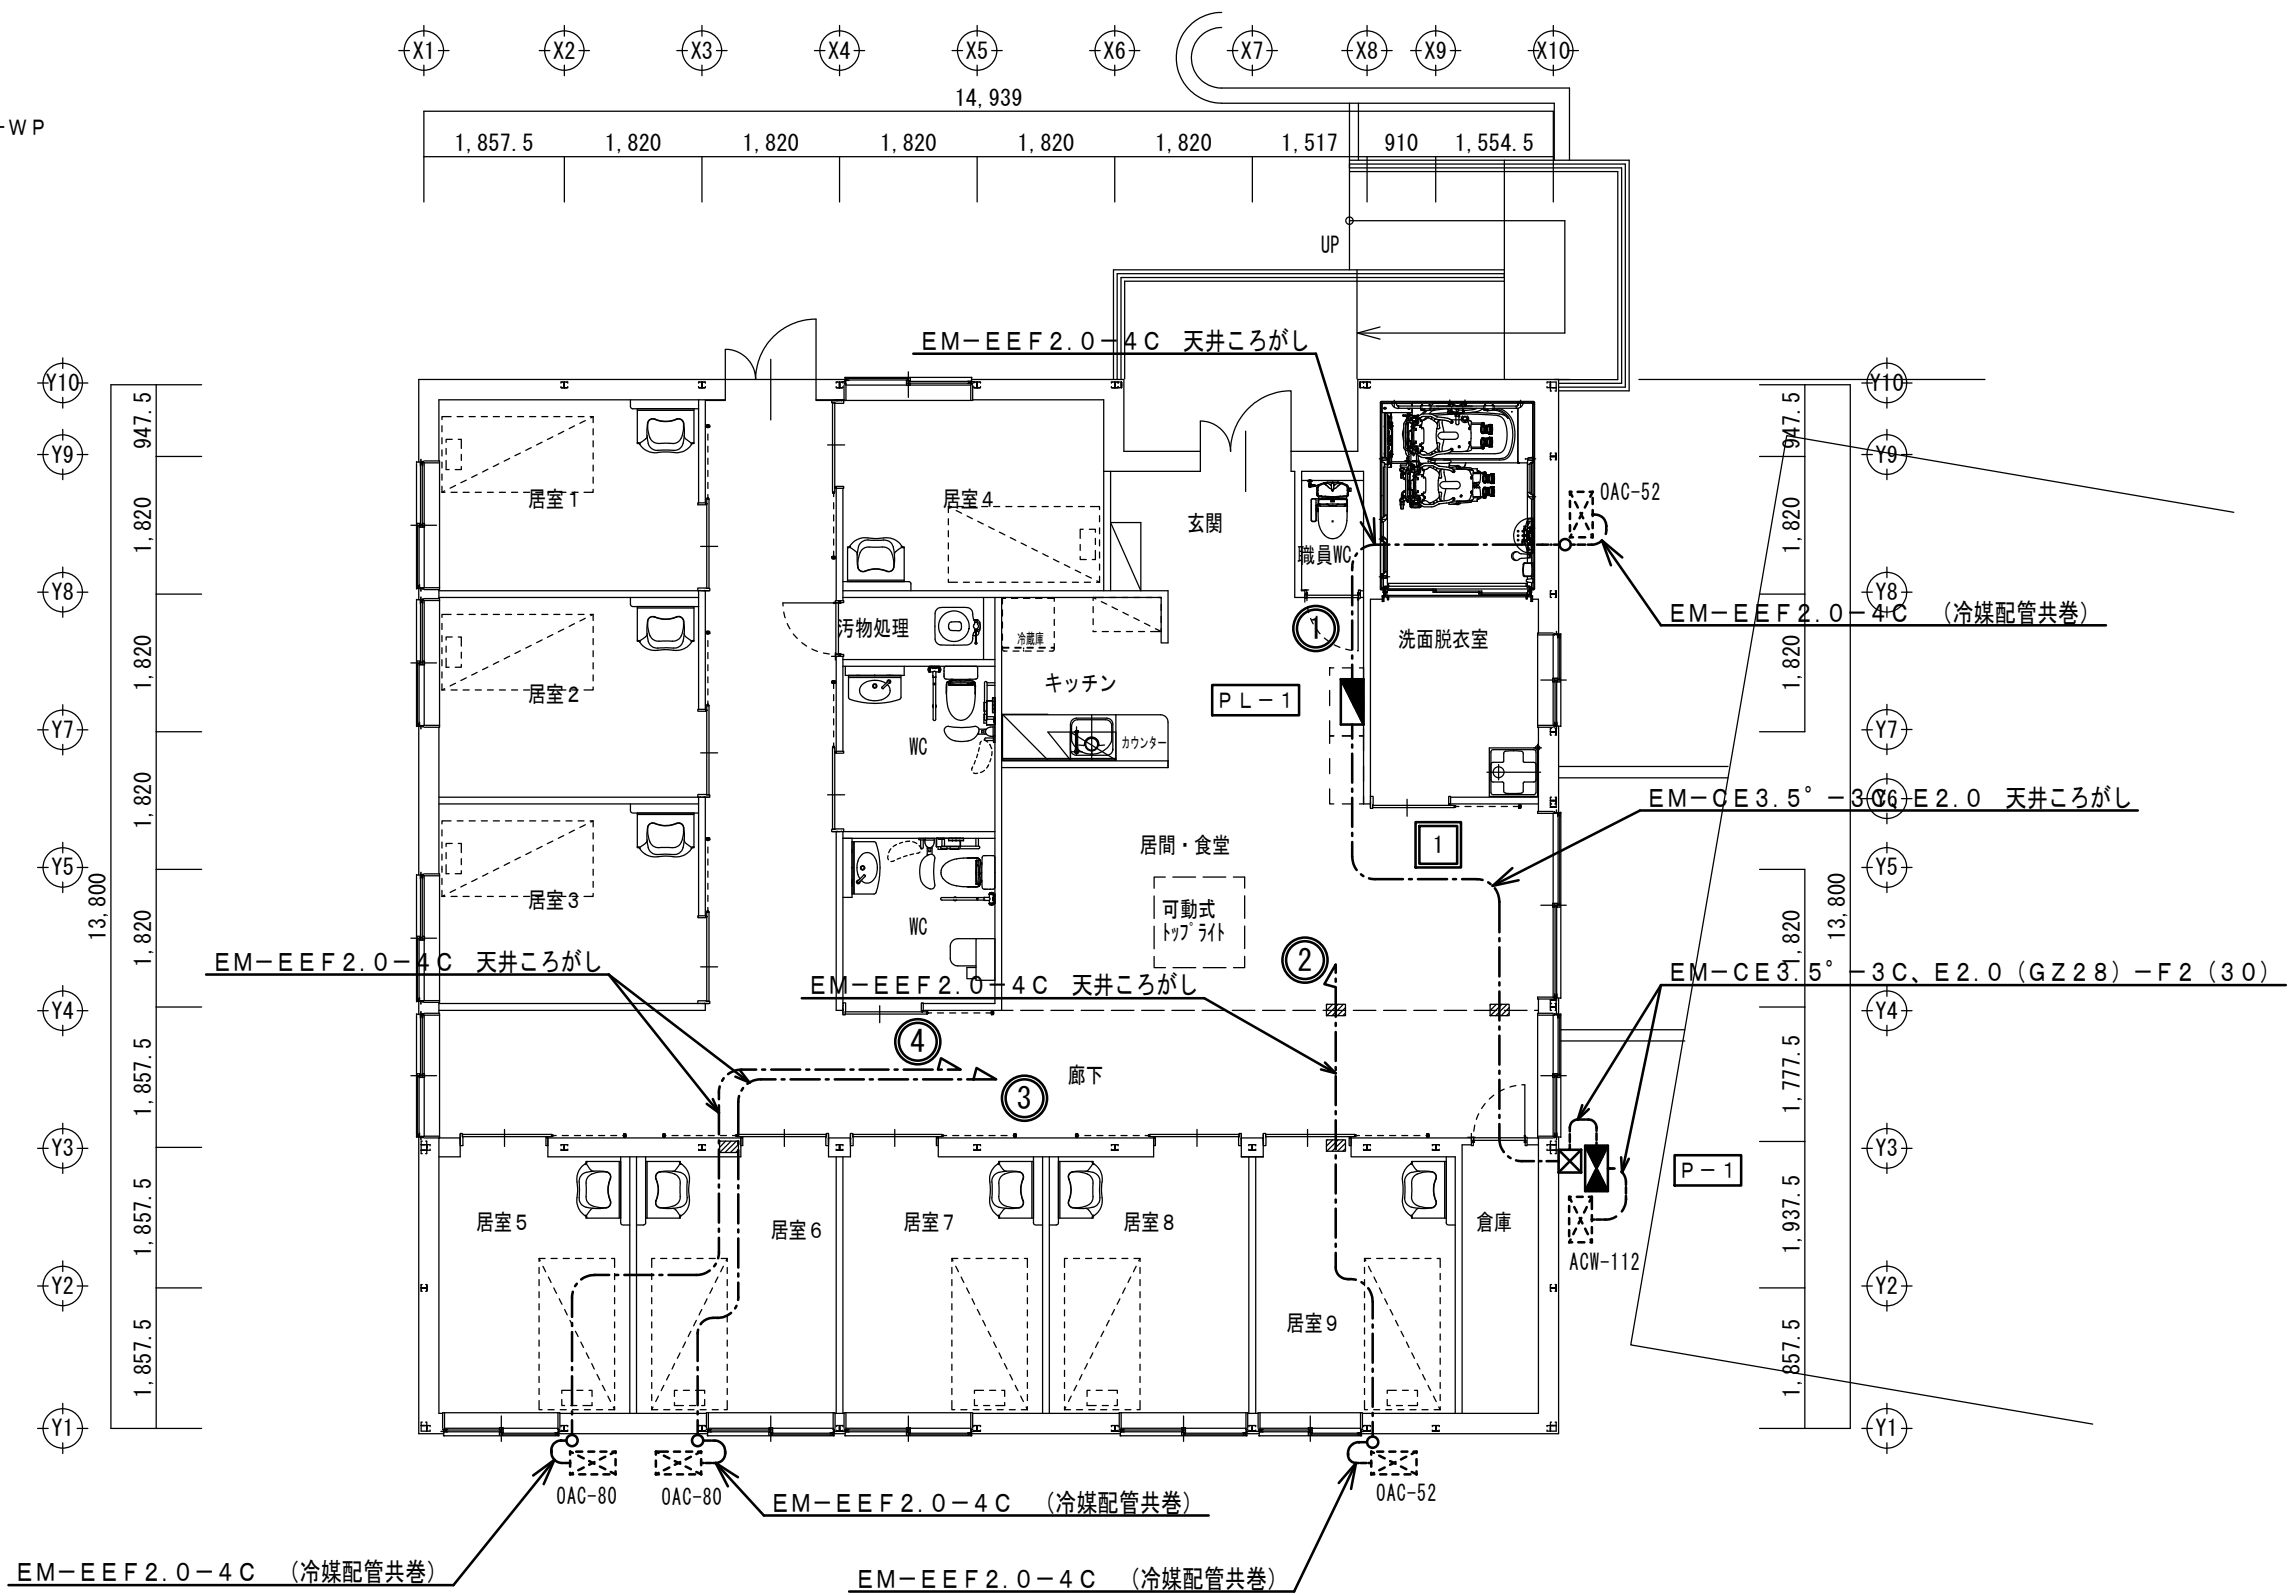

注記)
1、空調室外機の位置及び仕様を確認の上施工すること。

1階平面図S=1/100


凡 例

---//--- EM-EEF2.0-2C 天井こがし
----- EM-EEF2.0-3C 天井こがし



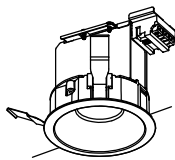
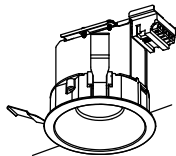
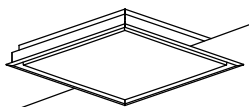
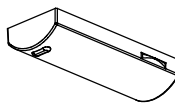
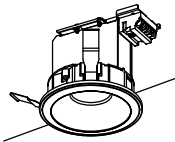

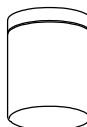
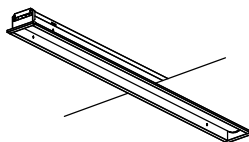
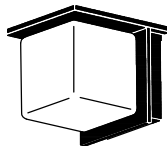

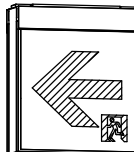
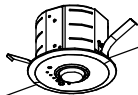
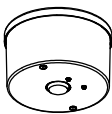

- 2 ㊦ ワイド型埋込コンセント 2P15A×2 樹脂製プレート
ET ㊦ ワイド型埋込コンセント 2P15A×1+E 樹脂製プレート
2ET ㊦ ワイド型埋込コンセント 2P15A×2+E 樹脂製プレート
WP ㊦ 防水型コンセント 2PA15×2E+E
㊦ 埋込型コンセント 2P30A×1E 200V 電気温水器EH-1用
㊦ 埋込型コンセント 2P15A×1E+E 100V IHキッチン用
N ㊦ ワイド型埋込コンセント 2P15A×1 抜止 樹脂製プレート (ホリナーコール機器用)
OA ㊦ OAタップコンセント 2P15A×8個口 抜止
㊦ ジョイントボックス

防火区画貫通処理 (国土交通大臣認定品)

- 注記)
1、壁隔べい部は保護管を使用すること。
2、コンセントは位置を確認の上施工すること。
3、他設備に接続する機器は確認の上施工すること。
4、IHクッキングヒーターは1口用100V1300Wを想定とし、確認の上施工すること。

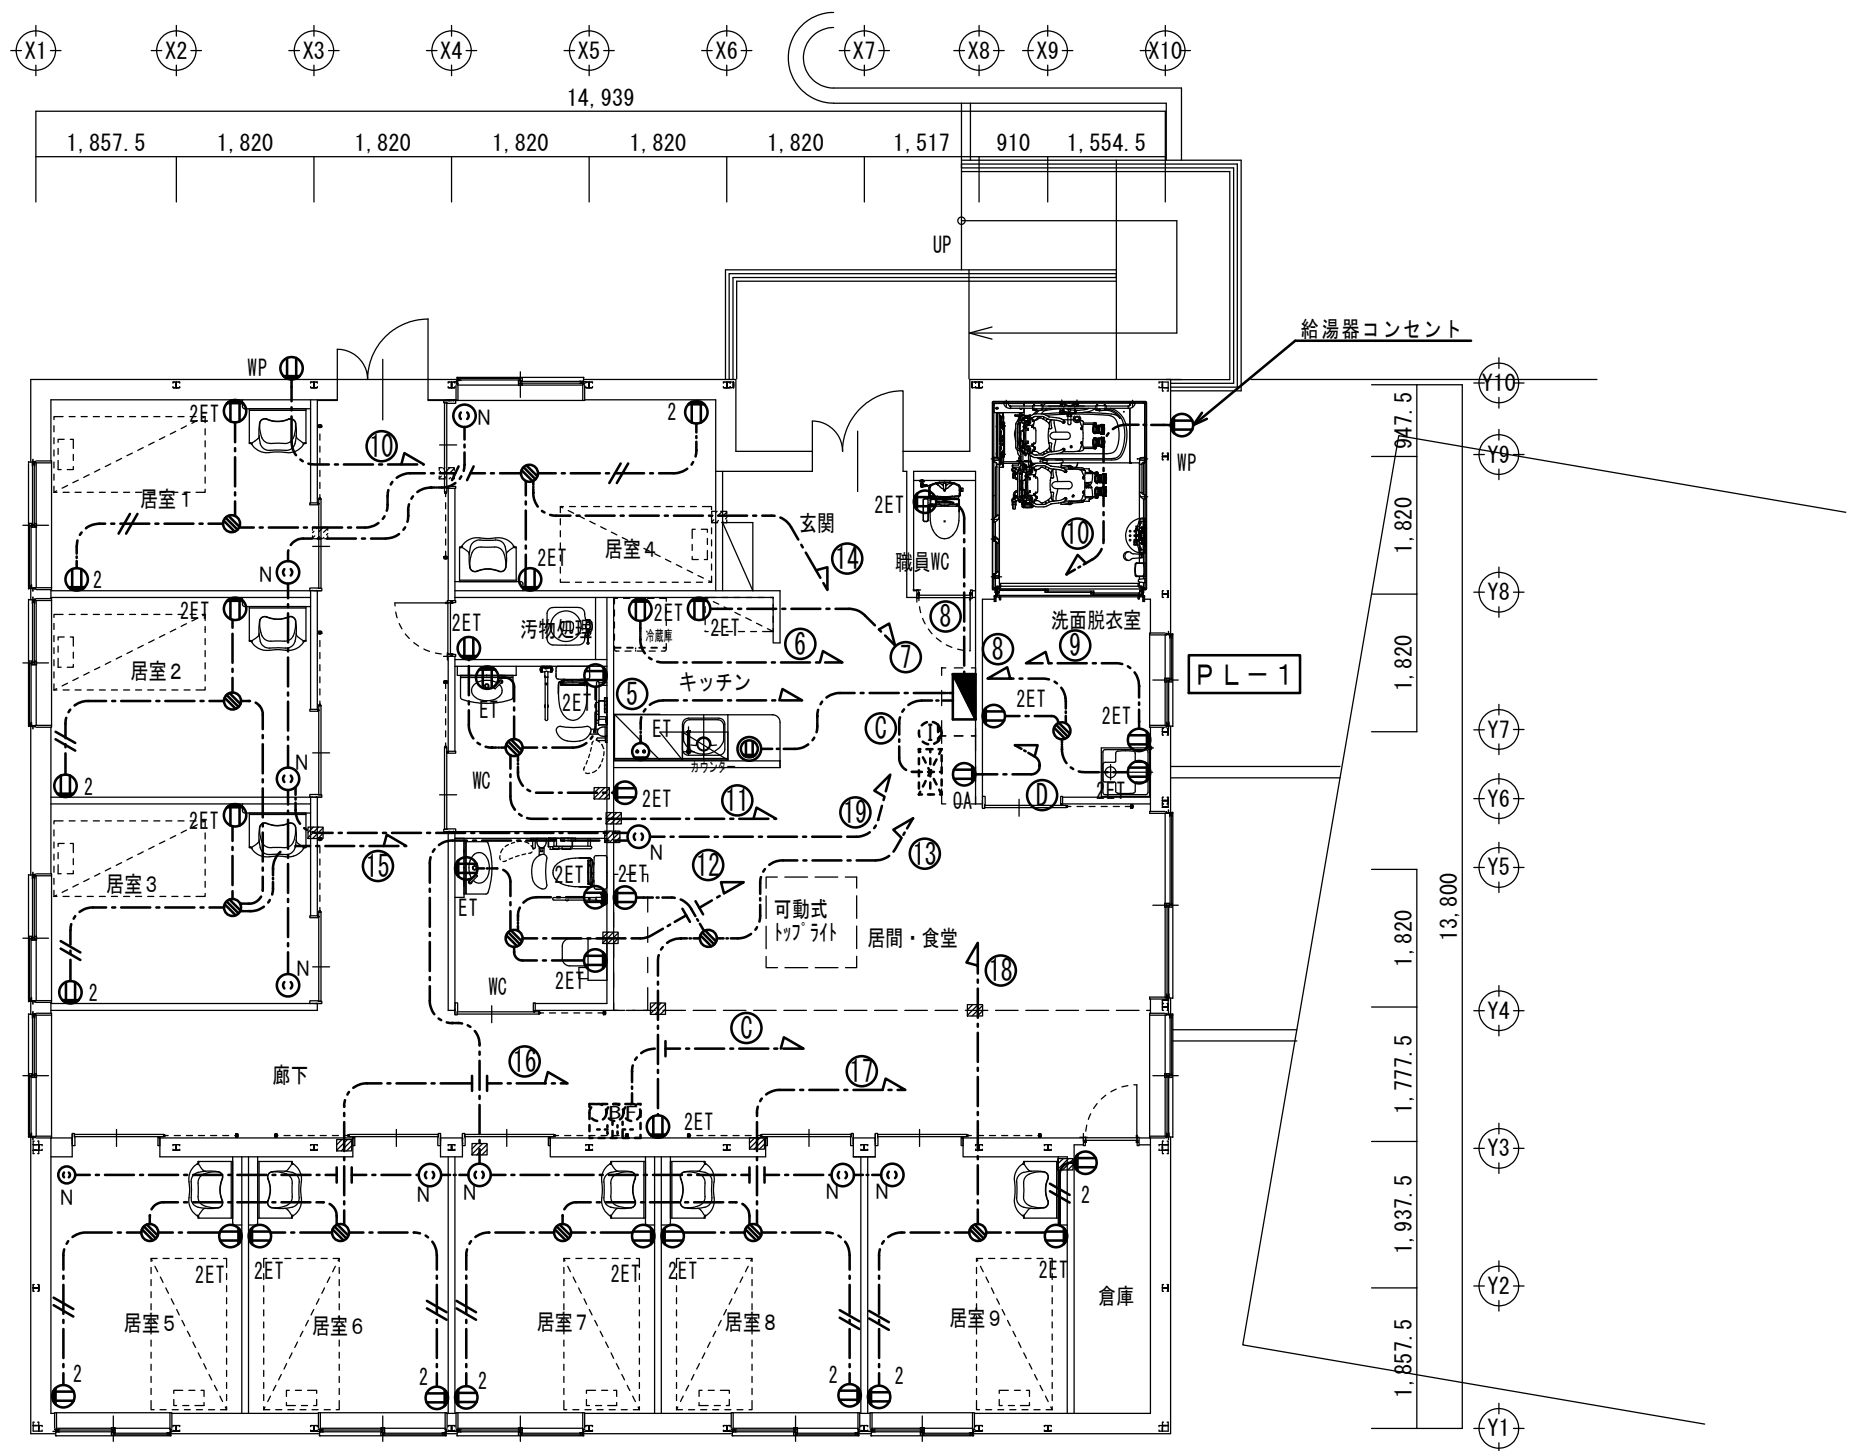

1 階平面図S=1/100


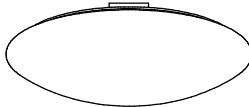
A	LEDシーリングライト	B	LED電球 ブラケット	C	LEDダウンライト 150形	D	LEDダウンライト 150形	E	LEDスクエア埋込型 □450 フラット	F	LED20形 棚下灯																																																																																									
<div></div> <div>居室用シーリング 昼白色5000K Ra82 調光 約1～100 本体：銅板 白色 光源寿命：40,000時間 光束：3850lm 消費電力：35.1W 消費効率：109.6lm/W</div> <div>三菱 EL-CP3816N 1HZ</div>		<div></div> <div>LED 口金：E17 参考(電球色)LDA7L-G-E17/60/S*2 本体：アクリル 乳白色仕上 飾金色ツヤ消しメッキ仕上 光束：参考1125lm 消費電力：13.6W</div> <div>三菱 EL-VE1713C</div>		<div></div> <div>ダウンライト 電球色(3000K) Ra83 AC100V～242V共用タイプ 固定出力 光源寿命：40000時間 光束：1360lm 消費電力：11.3W 消費効率：120.3lm/W 埋込穴：φ100</div> <div>三菱 EL-D00/1(152LM) AHN</div>		<div></div> <div>ダウンライト 昼白色(5000K) Ra83 AC100V～242V共用タイプ 固定出力 光源寿命：40000時間 光束：1540lm 消費電力：11.3W 消費効率：136.2lm/W 埋込穴：φ100</div> <div>三菱 EL-D00/1(152NM) AHN</div>		<div></div> <div>Myシリーズ 昼白色(5000K) Ra85 100V～242V共用タイプ 連続調光 25～100 本体：銅板・白色仕上 光源寿命：40,000時間 光束：5870lm 消費電力：35W 消費効率：167.7lm/W 埋込穴：□450</div> <div>三菱 MY-SK460100N/4 AHTX</div>		<div></div> <div>昼白色(5000K) Ra82 本体：銅板 光源寿命：40000時間 光束：500lm 消費電力：5.4W 消費効率：92.5lm/W</div> <div>三菱 EL-Z0501N 1HN</div>																																																																																										
G	LEDダウンライト 150形 WP	H	LEDシーリングライト WP	I	LEDシーリングライト WP	J	LED40形 埋込W100	K	LED40形 ブラケット	L	LED誘導灯C級 片面直付																																																																																									
<div></div> <div>ダウンライト 電球色(3000K) Ra83 AC100V～242V共用タイプ 固定出力 軒下用 防雨形 光源寿命：40000時間 光束：820lm 消費電力：6.8W 消費効率：120.5lm/W 埋込穴：φ100</div> <div>三菱 EL-WD04/1(102LM) AHN</div>		<div></div> <div>電球色相当(3100K) Ra83 AC100V～242V共用タイプ 固定出力 本体：ポリプロピレン 白色 光源寿命：40000時間 光束：1270lm 消費電力：16.1W 消費効率：78.8lm/W</div> <div>三菱 EL-WC1501L/W AHN</div>		<div></div> <div>LED 口金：E26 参考(電球色)LDA4L-G/40/S-A 本体：プラスチック アイボリー仕上 光束：320lm 消費電力：4.4W</div> <div>三菱 EL-WCE2600C</div>		<div></div> <div>Myシリーズ 昼白色(5000K) Ra83 100V～242V共用タイプ 段調光機能付 ハイブリッドテクノロジーユニット 光束維持時間：40000時間 器具光束：3710lm 定格消費電力：24.6W 消費効率：150.8lm/W 埋込穴：100×1235</div> <div>三菱 MY-B440430/N AHTN</div>		<div></div> <div>LED 口金：E17 Ra83 本体：アルミダイカスト ダークグレーメタリック塗装仕上 適合ランプ：LDA7L-G-E17/60/S 防湿防雨型・センサー付</div> <div>三菱 EL-WVE1708C/H</div>		<div></div> <div>高輝度誘導灯ルクセントLED 天井直付形 本体：プラスチック・白色仕上(マンセルNo. N9. 0) 誘導灯型式認定番号：IAS111-3558</div> <div>SH1-FSF20-C 1EL</div>																																																																																										
M	LED誘導灯C級 両面直付	N	LEDダウンライト 非常用照明	O	LED直付型 非常用照明	P	ホスピタル ブラケット																																																																																													
<div></div> <div>高輝度誘導灯ルクセントLED 壁・直付形 本体：プラスチック・白色仕上(マンセルNo. N9. 0) 誘導灯型式認定番号：IAS221-3559</div> <div>ST1-FSF23-C 1EL</div>		<div></div> <div>蓄電池内蔵形・LED光源 リモコン自己点検機能タイプ 非常用照明器具型式評定番号：LALE-013 本体：銅板・亜鉛めっき銅板 消費電力：1.0W ニッケル水素蓄電池</div> <div>K1-LRS11-2</div>		<div></div> <div>蓄電池内蔵形・LED光源 リモコン自己点検機能タイプ 非常用照明器具型式評定番号：LALE-045 本体：銅板・亜鉛めっき銅板 消費電力：1.2W ニッケル水素蓄電池</div> <div>K1-LSS14MP-2</div>		<div></div> <div>LEDホスピタルブラケット 電球色(3000K) Ra85 100Vタイプ 本体ケース：銅板、本体フレーム：アルミ白色塗装 光源寿命：40,000時間(光束維持率85%) 光束：4170lm 消費電力：39.3W 消費効率：106.1lm/W 調光タイプ(常夜灯付)</div> <div>三菱 EL-LV5001LM</div>																																																																																														
<div><div>K1-LRS11-2</div><div><div>ランプ LED352lm</div><div>光束 352 lm</div><div>光束比 100.00 %</div><div>保守率 0.93</div><div>廊下巾 2.00 m</div><div>照度範囲 2.00 lx</div></div><table><tr><td>器具高さ(m)</td><td></td><td>2.10</td><td>2.40</td><td>2.60</td><td>3.00</td><td>4.00</td><td>5.00</td><td>6.00</td><td>7.00</td></tr><tr><td>単体配置</td><td>A1</td><td>4.3</td><td>4.7</td><td>4.9</td><td>5.1</td><td>3.4</td><td>0.0</td><td>0.0</td><td>0.0</td></tr><tr><td>直線配置</td><td>A2</td><td>9.3</td><td>10.4</td><td>11</td><td>12.2</td><td>12.9</td><td>10.2</td><td>5.0</td><td>0.0</td></tr><tr><td rowspan="2">四角配置</td><td>A4</td><td>7.2</td><td>8.0</td><td>8.6</td><td>9.6</td><td>11.9</td><td>11.3</td><td>10.8</td><td>9.8</td></tr><tr><td>A0</td><td>3.2</td><td>3.4</td><td>3.6</td><td>3.8</td><td>2.5</td><td>0.0</td><td>0.0</td><td>0.0</td></tr></table></div> <div><div>K1-LSS14MP-2</div><div><div>ランプ LED364lm</div><div>光束 364lm</div><div>光束比 100.00%</div><div>保守率 0.93</div><div>廊下巾 2.00 m</div><div>照度範囲 2.00 lx</div></div><table><tr><td>器具高さ(m)</td><td></td><td>2.1</td><td>2.4</td><td>2.6</td><td>3.0</td><td>3.5</td><td>4.0</td><td></td><td></td></tr><tr><td>単体配置</td><td>A1</td><td>4.2</td><td>4.6</td><td>4.8</td><td>5.1</td><td>4.7</td><td>3.4</td><td></td><td></td></tr><tr><td>直線配置</td><td>A2</td><td>9.0</td><td>10.1</td><td>10.8</td><td>12.0</td><td>13.1</td><td>12.9</td><td></td><td></td></tr><tr><td>四角配置</td><td>A4</td><td>6.9</td><td>7.8</td><td>8.4</td><td>9.4</td><td>10.6</td><td>11.7</td><td></td><td></td></tr></table></div>												器具高さ(m)		2.10	2.40	2.60	3.00	4.00	5.00	6.00	7.00	単体配置	A1	4.3	4.7	4.9	5.1	3.4	0.0	0.0	0.0	直線配置	A2	9.3	10.4	11	12.2	12.9	10.2	5.0	0.0	四角配置	A4	7.2	8.0	8.6	9.6	11.9	11.3	10.8	9.8	A0	3.2	3.4	3.6	3.8	2.5	0.0	0.0	0.0	器具高さ(m)		2.1	2.4	2.6	3.0	3.5	4.0			単体配置	A1	4.2	4.6	4.8	5.1	4.7	3.4			直線配置	A2	9.0	10.1	10.8	12.0	13.1	12.9			四角配置	A4	6.9	7.8	8.4	9.4	10.6	11.7		
器具高さ(m)		2.10	2.40	2.60	3.00	4.00	5.00	6.00	7.00																																																																																											
単体配置	A1	4.3	4.7	4.9	5.1	3.4	0.0	0.0	0.0																																																																																											
直線配置	A2	9.3	10.4	11	12.2	12.9	10.2	5.0	0.0																																																																																											
四角配置	A4	7.2	8.0	8.6	9.6	11.9	11.3	10.8	9.8																																																																																											
	A0	3.2	3.4	3.6	3.8	2.5	0.0	0.0	0.0																																																																																											
器具高さ(m)		2.1	2.4	2.6	3.0	3.5	4.0																																																																																													
単体配置	A1	4.2	4.6	4.8	5.1	4.7	3.4																																																																																													
直線配置	A2	9.0	10.1	10.8	12.0	13.1	12.9																																																																																													
四角配置	A4	6.9	7.8	8.4	9.4	10.6	11.7																																																																																													
<div><div></div><div></div><div></div><div></div></div>				<div><div></div><div></div><div></div><div></div></div> <div><div>カワニシ建築設計事務所</div><div>一級建築士登録第162184号 河西 聡</div><div>一級建築士事務所登録(契)第1-02717号</div></div>				<div><div>承認設計担当</div><div></div><div></div><div></div><div></div></div>		<div><div>縮尺</div><div>N.S</div><div>設計年月日</div></div>		<div><div>工事名称</div><div>(仮称) 中央市認知症対応型共同生活介護新築工事</div><div>図面名称</div><div>照明器具姿図</div></div>		<div><div>E 06</div><div>No.</div></div>																																																																																						

凡 例

- EM-EEF1.6-2C 天井ころがし
--- EM-EEF1.6-3C 天井ころがし
--- EM-EEF1.6-2C×2 天井ころがし
2.0 EM-EEF2.0-2C 天井ころがし
2.0 EM-EEF2.0-3C 天井ころがし
2.0 EM-EEF2.0-2C×2 天井ころがし
--- EM-IE1.6×3 PF(16) 隠ぺい
2.0 EM-IE2.0×3 PF(16) 隠ぺい
2.0 EM-EEF2.0-2C 天井-隠ぺいPF(16)
2.0 EM-EEF2.0-3C 天井-隠ぺいPF(16)
2.0 EM-EEF2.0-2C×2 天井-隠ぺいPF(22)

- ◆ ワイド型埋込スイッチ 1P×1 樹脂製プレート
L ◆ ワイド型埋込スイッチ 1P×1+1PL×1 樹脂製プレート
T ◆ ワイド型埋込スイッチ 1P×1+換気タイマー 樹脂製プレート (WTC53916W)
F ◆ ワイド型埋込スイッチ 換気スイッチ強弱付 樹脂製プレート (WTC5258W)
RO ◆ ワイド型埋込リモコンスイッチ 樹脂製プレート O:スイッチ数
A ◆ 天井埋込型 熱線式自動スイッチ 親機
AF ◆ 天井埋込型 熱線式自動スイッチ 親機+換気扇
S ◆ 埋込型熱線式自動スイッチ用操作ユニット (WTC5820W)
AS ◆ 自動点滅器 露出100V
換気扇接続 (機械設備)
防火区画貫通処理 (国土交通大臣認定品)


注記)
1、壁隠ぺい部は保護管を使用すること。
2、壁付照明は位置を確認の上施工すること。
3、他設備に接続する機器は確認の上施工すること。

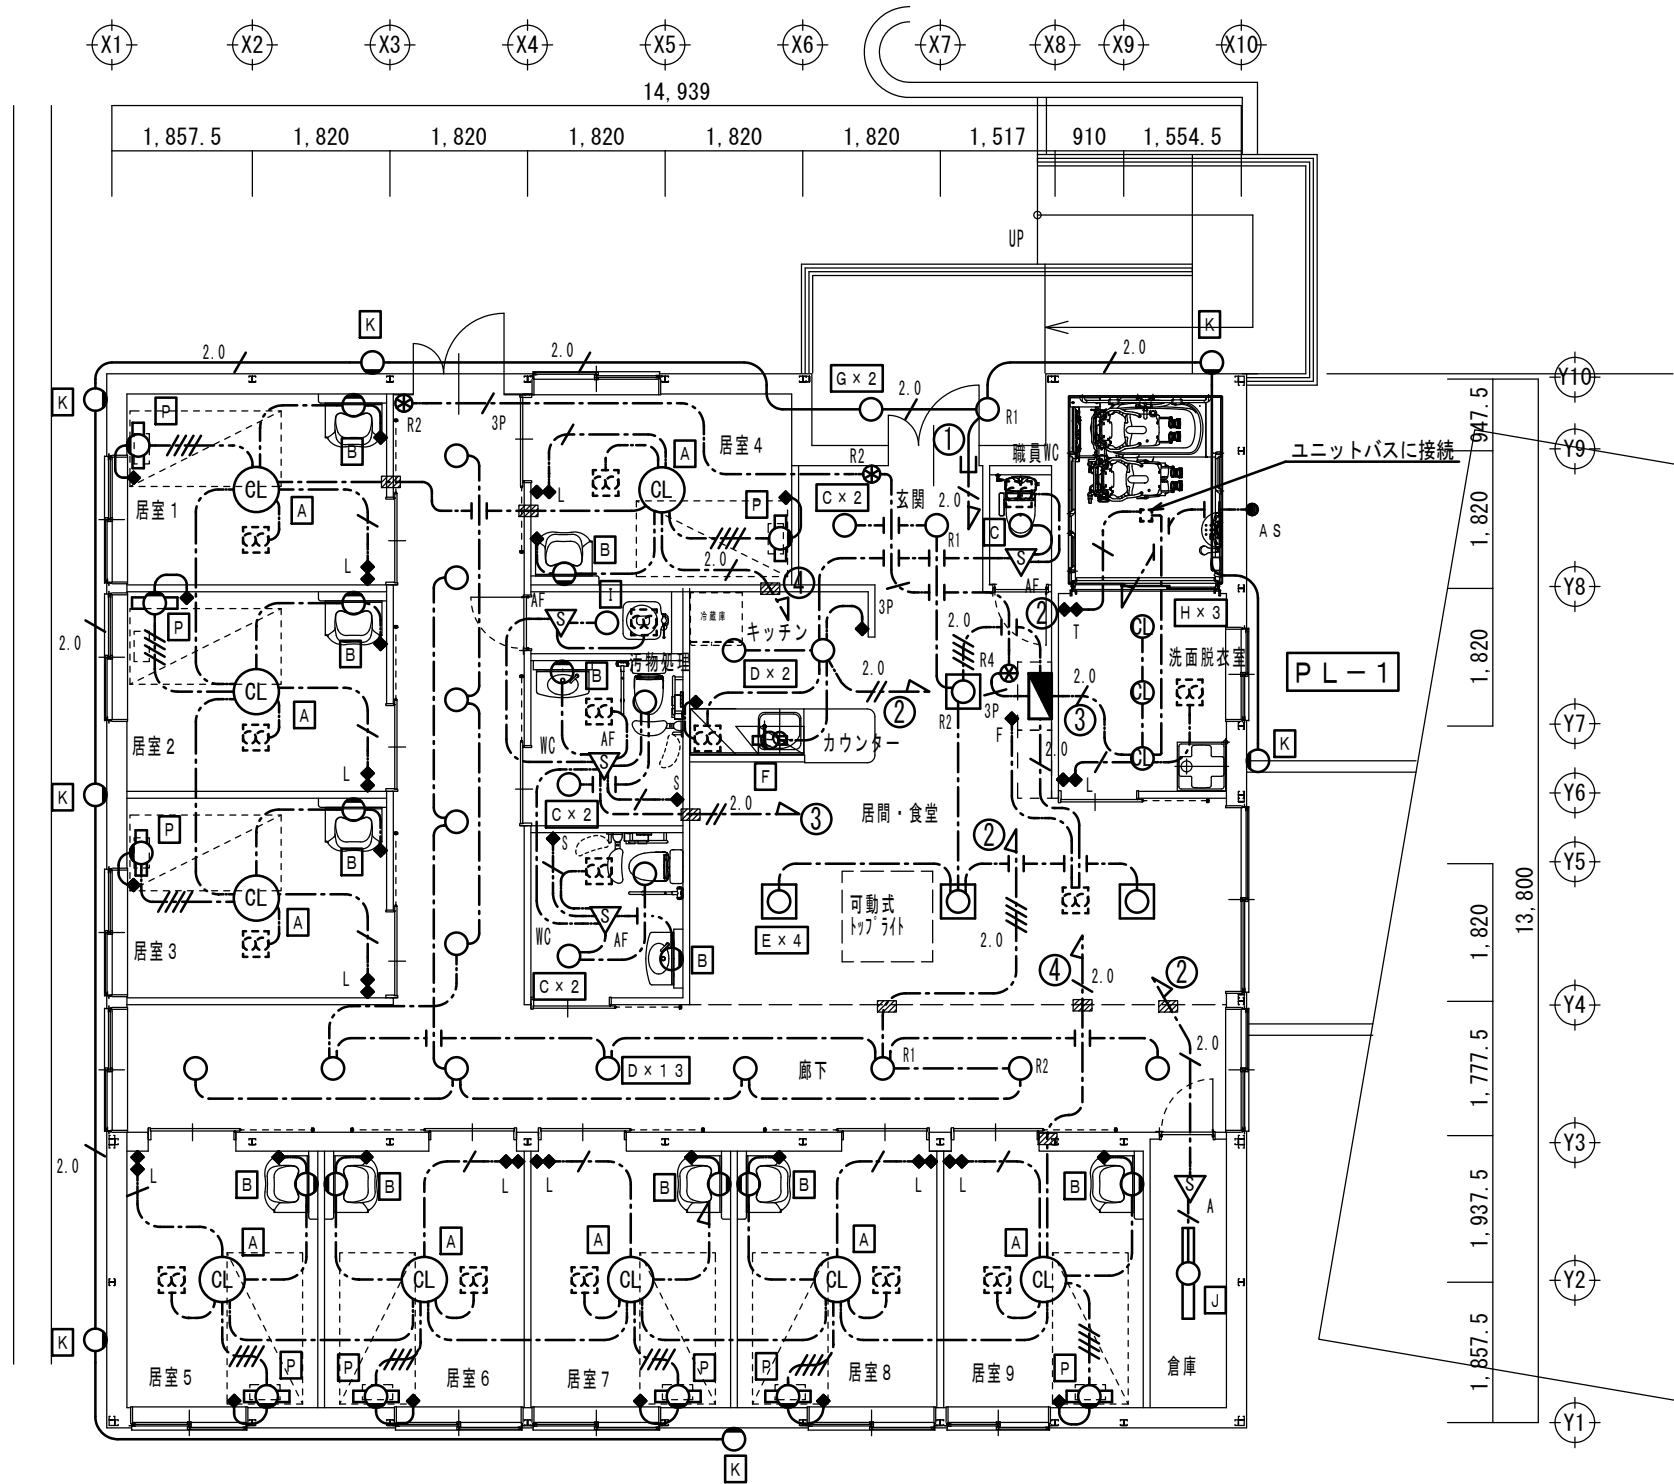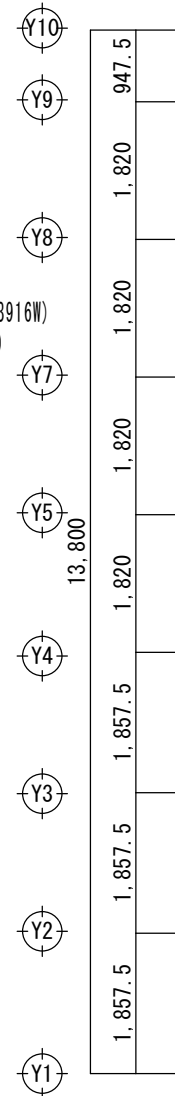

1 階平面図S=1/100

凡 例

- //--- EM-EEF2.0-2C 天井こがし
--- --- EM-EEF1.6-2C 天井こがし
■ 防火区画貫通処理（国土交通大臣認定品）
（電灯設備と共用）

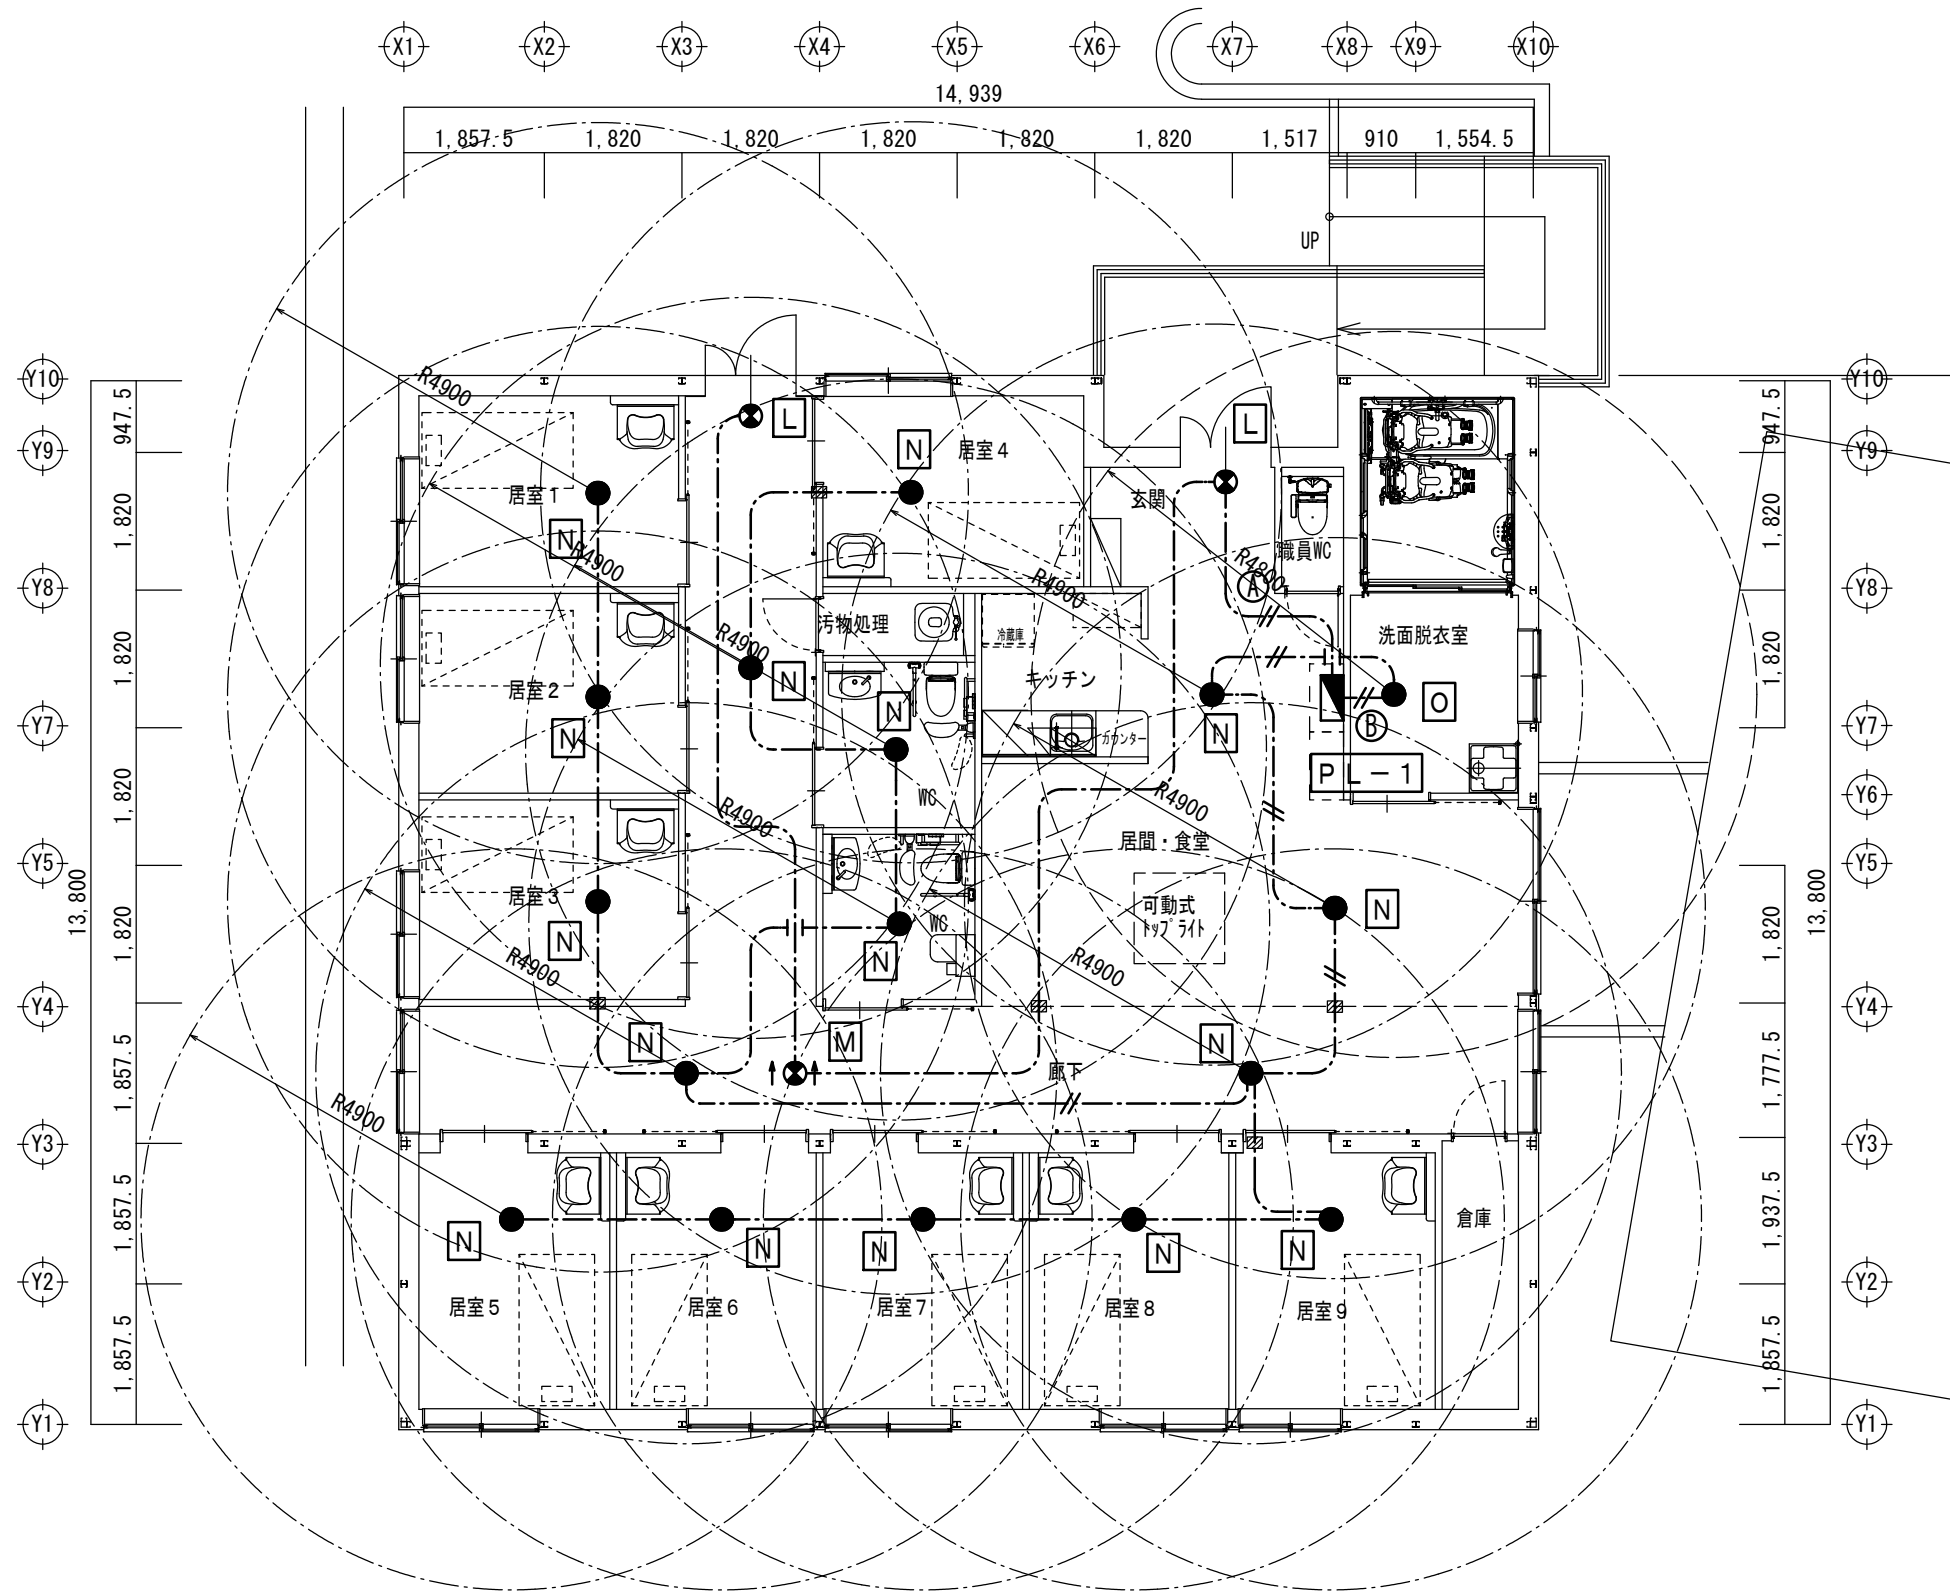


1 階平面図S=1/100

凡 例


- EM-EBT0.5-1P (PF16)
EM-S-5C-FB (PF22)
EM-AE0.9-2C (PF16)
EM-UTP5e-4P (PF16)

- 電話機 (別途施設側)
電話用モジュージャック x1 樹脂製プレート
テレビ端子 SH-7F 端末
LAN用モジュージャック x1 樹脂製プレート
インターホン 親機 カメラモニター付
ドアホン カメラ付
ナースコール機器 (LoRa受信機) 天井内取付 (点検口)
ナースコール機器 (見守りカメラ ParumoVison) 天井取付
ナースコール機器 (LoRa無線呼出 ボタン・ストラップ)
ナースコール機器 (LoRa無線呼出 ボタン・ひも付き)
ナースコール機器 (LoRa無線呼出 ボタン・防水)
ナースコール機器 (アクセスポイント FurunoAcera1310)
端子盤 (総合監視盤参照)
端子10P x 1
光成端箱 (4L) x 1
メディアコンバータ (AT-MMC1000) x 1
SW-HUB8P (BS-GS2008P) x 1
防火区画貫通処理材


ナースコール機器関連系統

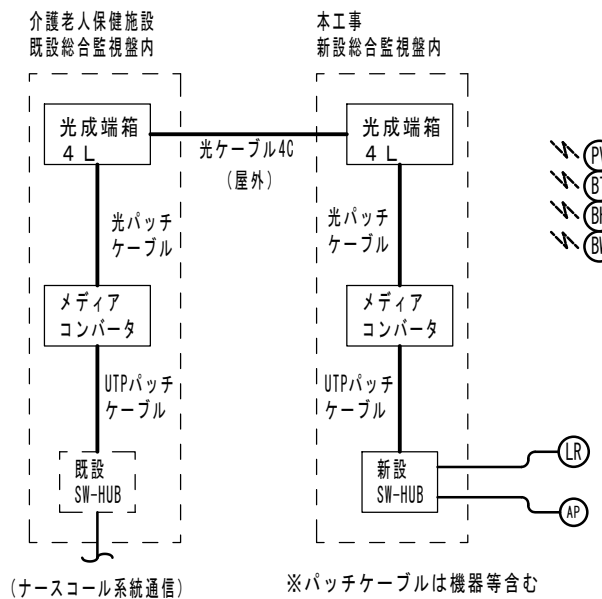

(ナースコール系統通信) ※パッチケーブルは機器等含む

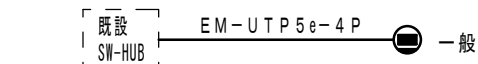

痴呆性老人グループホーム
既設総合監視盤内

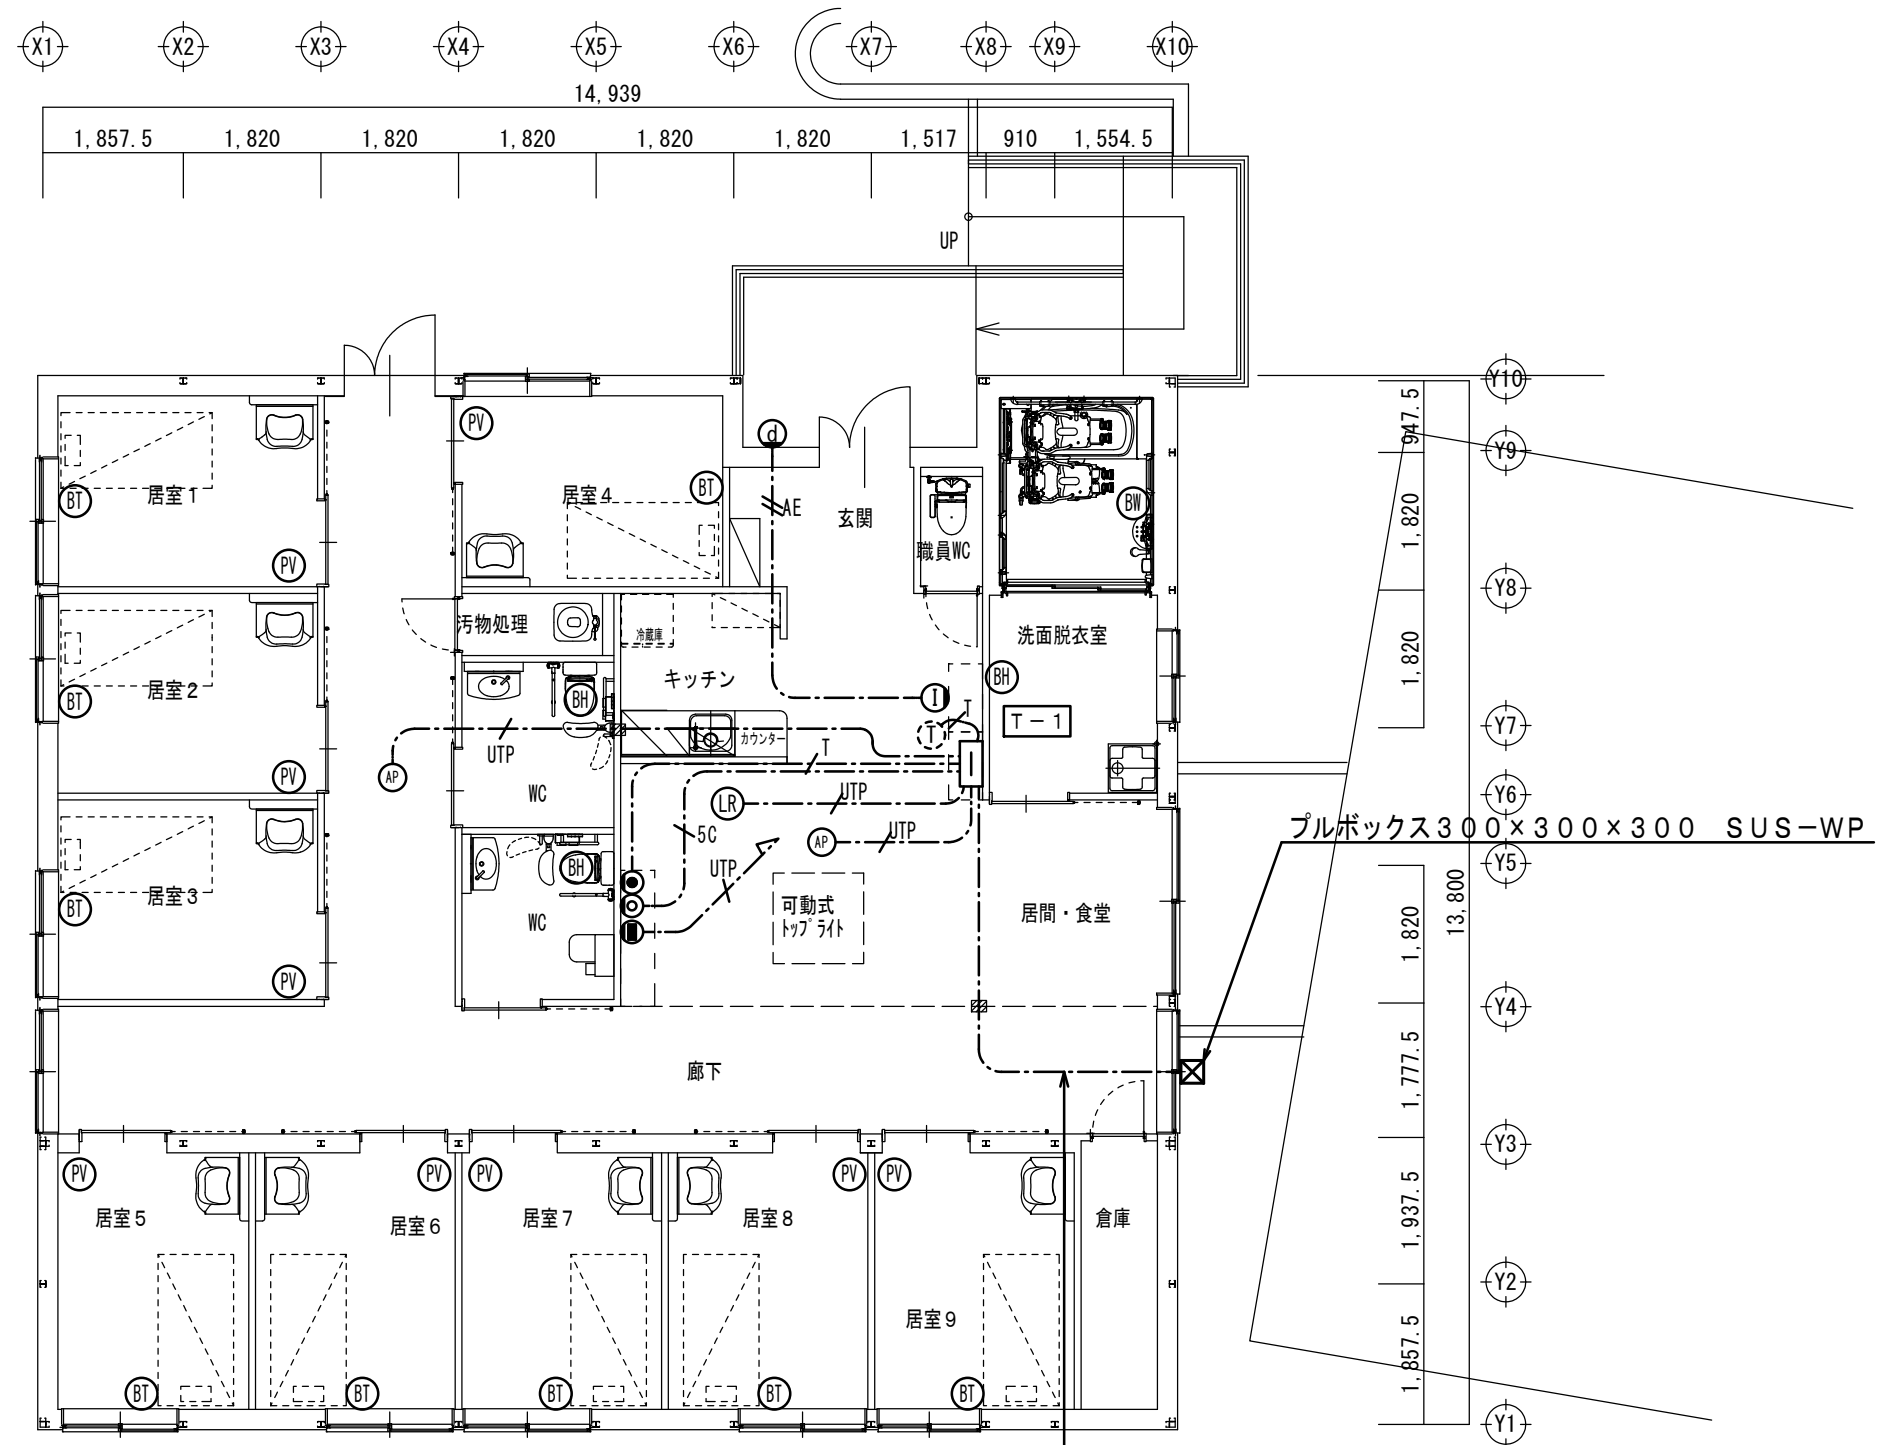


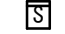




TEL : EM-FCPEE0.9-3P (PF22)
TV : EM-S-7C-FB (PF22)
LAN : EM-UTP5e-4P (PF16)
ナースコール : EM-OP-OM3-4Cマルチ (PF22)




1階平面図S=1/100

- 注記)
1、各弱電機器は位置を確認の上施工すること。
2、LANケーブルはモジュージャック (RJ-45) にて成端すること。
3、電話機及び試験調整等は別途とする。
4、ナースコール機器関連は施設内機器採用メーカーとする (iSEED)

凡 例


-  P型2級受信機 3回路 移報接点付
連動停止スイッチ共
 火災通報装置・専用電話機
 低温式スポット型感知器 特種
 煙感知器 2種
 非常警報装置（複合装置）
 防火区画貫通処理材

----- EM-AE0.9-2C 天井ころがし
---3P--- EM-HP0.9-3P 天井ころがし

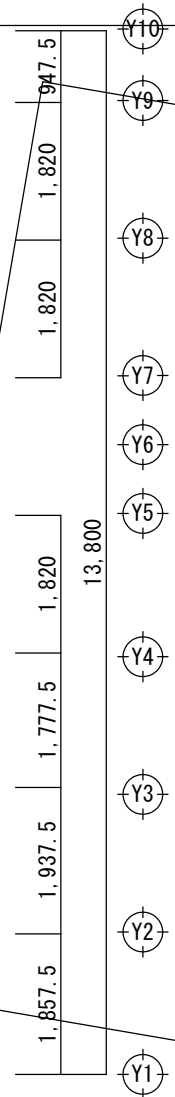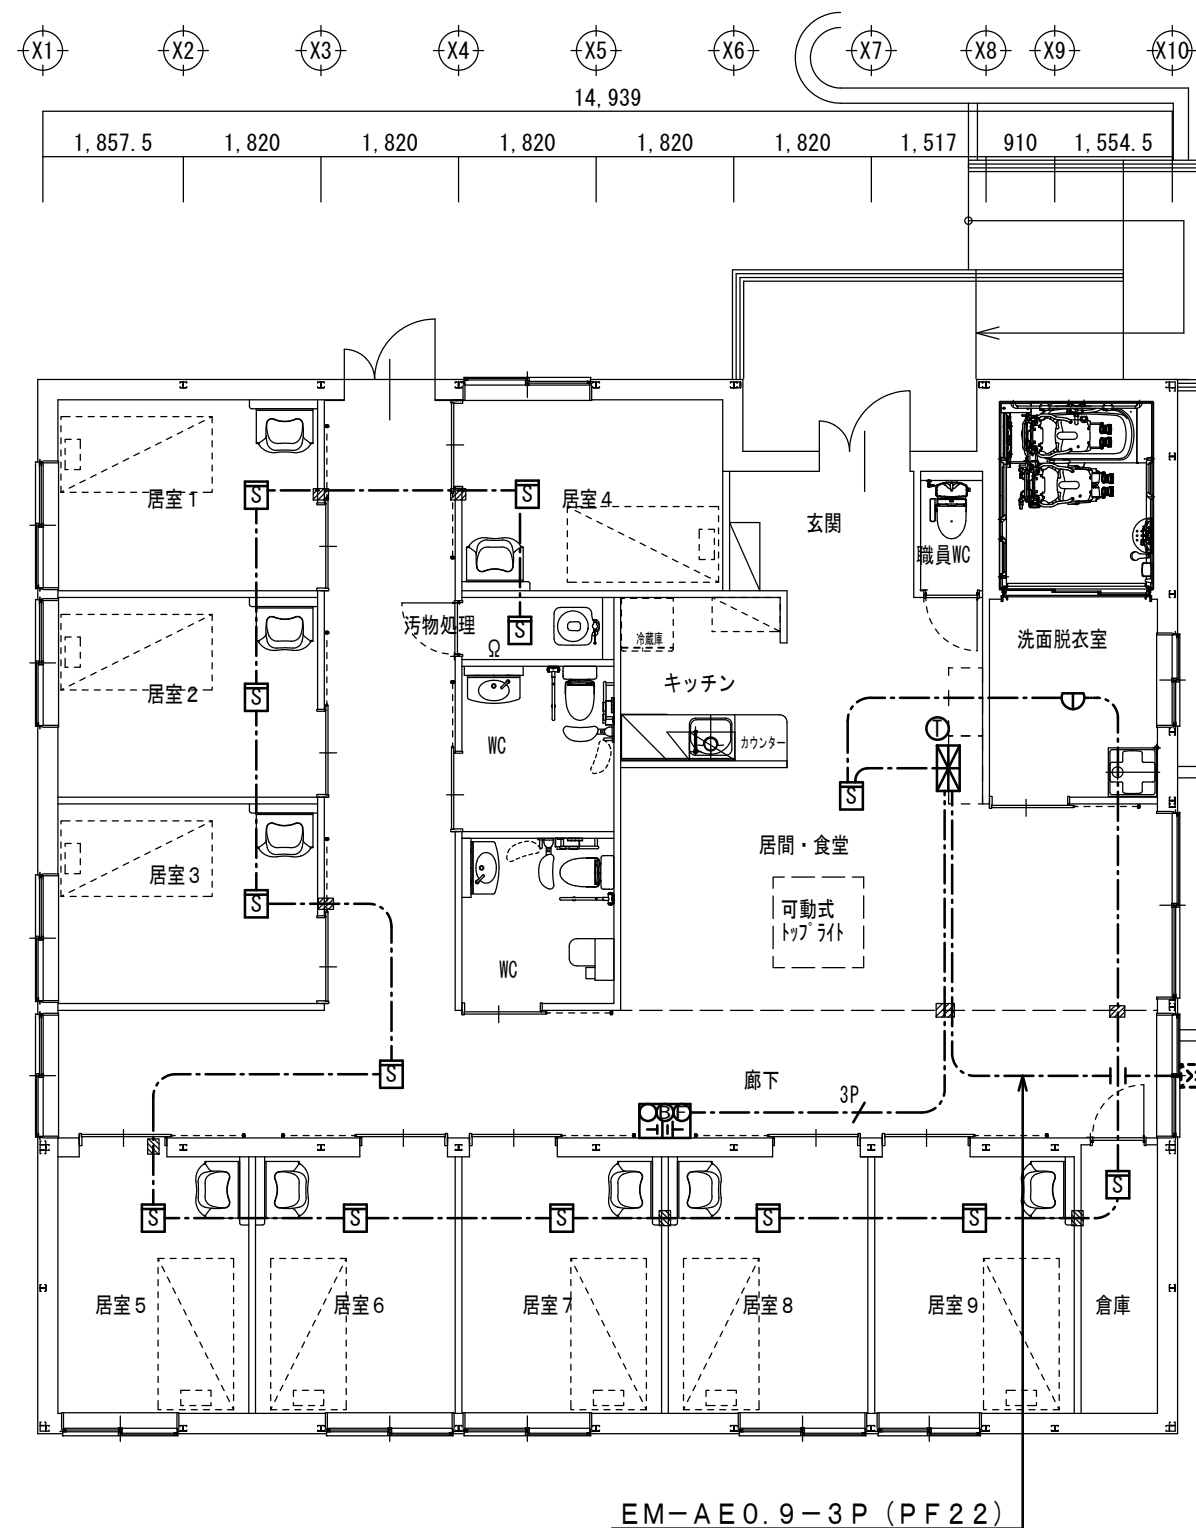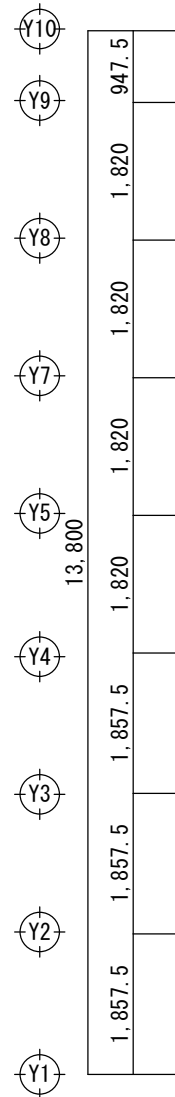

1階平面図S=1/100

1. 系統図

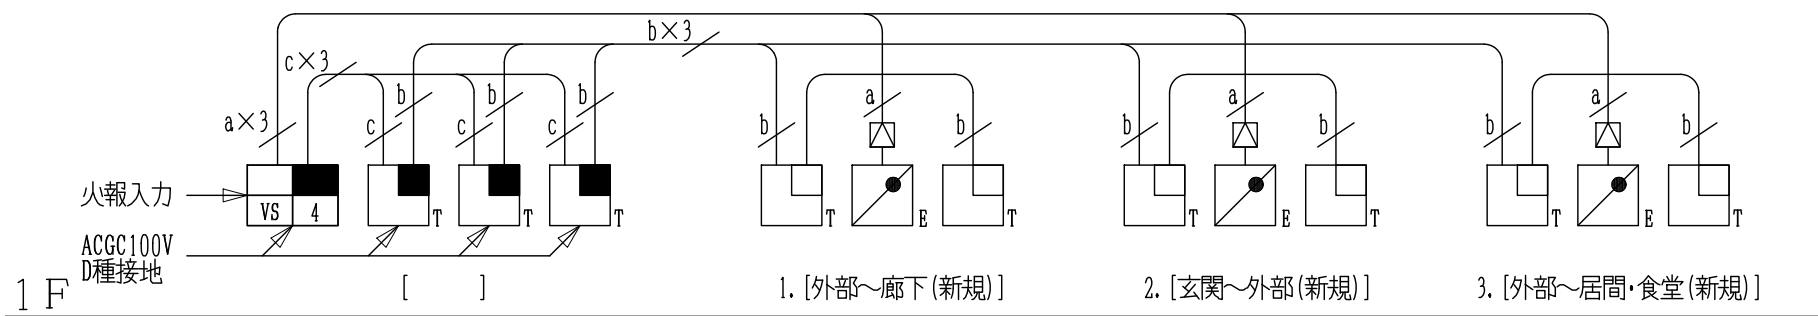

凡 例

多回線電気錠制御盤
BAN-VS4

マジカルテンキー制御器
TKU-003.C

マジカルテンキー操作器
TKU-003.D

2線交換アダプター
AD311

(F)CPEV-S 1.2-2P
配線距離は表1参照

(F)CPEV-S 0.9-2P
総配線距離は表2参照

(F)CPEV 0.9-2P
配線距離は100mまで
配線は予備線を含む。
配管・配線・電源は別途工事。

表1

配線距離
適用：BAN-VS4, BAN-VS8, BAN-VS12B, BAN-VS16B
BAN-VS20B, BAN-VS24B, BAN-VS28B, BAN-VS32B

電気ストリク 電気錠	電気錠～制御盤間 (m)				
	ASE	AL4M ALN AFG	ALA ANS ALG50 AUS	AMS, AUT/R (A), AEPT ALGT/R50, APPT/R (A) APBT/R, EM2L600 EL-101, AST/R, AD219	ASZ
DENコト'9C (断面積 0.3 mm ²)	10	20	30	40	60
0.65 mm	20	25	50	60	75
0.9 mm	40	40	80	120	120
1.2 mm	60	60	120	180	180
1.6 mm相当	100	100	190	300	300
2.0 mm相当	160	160	300	480	480

表2

配線距離
適用：TKU-003.C, BAN-OP. TK2, BAN-D. TKU2
～TKU-003.D (DCV)

操作器～制御器	
線径 (mm)	距離 (m)
0.65 AWG22相当	50
0.9 AWG19相当	100
1.2 AWG16相当(*)	180

* 旧操作器と組み合わせる場合100mまで。

2. 外観図

多回線電気錠制御盤
BAN-VS4

取付方法	屋内壁面取付
材 質	SPCC t1.6
仕 上	本体：アクリル (日本塗料工業会 U22-90B近似色) 操作部：ナイロン (日本塗料工業会 KN-85近似色)
電 源	AC100V±10% 50/60Hz 50W
重 量	最大約11kg
縮 尺	FREE
単 位	mm

マジカルテンキー制御器
TKU-003.C

※2個用スイッチボックス深型に取付
(ビス穴用の耳が左右になるように埋め込む)

取付方法	屋内壁面埋込取付 (2個用スイッチボックス取付)
材 質	ASA樹脂
仕 上	ホワイト (日本塗料工業会 K75-90A近似色)
電 源	AC100V±10% 50/60Hz 1.5W
重 量	約300g
縮 尺	FREE
単 位	mm

マジカルテンキー操作器
TKU-003.D

※2個用スイッチボックス深型に取付
(ビス穴用の耳が左右になるように埋め込む)

取付方法	屋内壁面埋込取付 (2個用スイッチボックス取付)
材 質	本体部：強化ガラス 本体：ASA樹脂
仕 上	ブラック (BK) (日本塗料工業会 GN-10近似色) ホワイト (WH) (日本塗料工業会 K75-90A近似色)
電 源	マジカルテンキー制御器より供給
重 量	約300g
縮 尺	FREE
単 位	mm

2線交換アダプター
AD311

ピン配列表 (9P)			ピン配列表 (2P)		
No.	リード線色	信号名	No.	リード線色	信号名
1	青	アクチュエーター	1	白	電気錠ソレノイド
2	茶	アクチュエーター	2	黒	電気錠ソレノイド
3	—	—			
4	白	扉開閉信号	閉扉時メイク		
5	橙	扉開閉信号			
6	—	—			
7	黒	施錠錠信号	施錠時メイク		
8	—	—			
9	赤	施錠錠信号			

単 位	mm
-----	----




カワチ建築設計事務所
一級建築士登録第162184号 河西 聡
一級建築士事務所登録 (契) 第1-02717号


承認設計担当	縮 尺
	設計年月日

工事名称	(仮称) 中央市認知症対応型共同生活介護新築工事
図面名称	電気錠詳細図1

1. 系統図

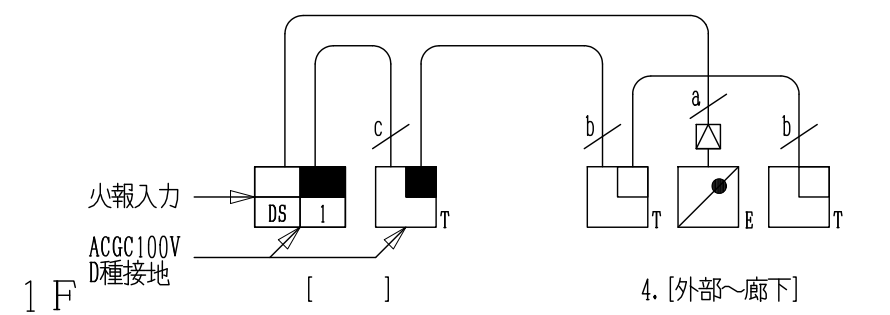

凡 例

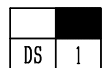


2線式電気錠操作盤
BAN-DS1



2線変換アダプター
AD311



(F) CPEV-S 1.2-2P
配線距離は表1参照

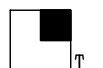


マジカルテンキー制御器
TKU-003.C



電気錠
錠種未定



(F) CPEV-S 0.9-2P
総配線距離は表2参照

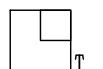

マジカルテンキー操作器
TKU-003.D



(F) CPEV 0.9-2P
配線距離は100mまで
配線は予備線を含む。
配管・配線・電源は別途工事。

表1
配線距離
適用：BAN-DS1, BAN-DS2

電気ストライク 電気錠 線径	電気錠～操作盤間 (m)				
	ALS ASE	AL4M ALN AFG	ALA ANS ALG50 AUS	AMS, AUT/R (A) ALGT/R50, APPT/R (A) APBT/R, EM2L600 EL-101, AST/R, AD219	ASZ
DENコード 9C (断面積 0.3 mm ²)	10	20	30	40	60
0.65 mm	20	25	50	60	75
0.9 mm	40	40	80	120	120
1.2 mm	60	60	120	180	180

表2

配線距離
適用：TKU-003.C, BAN-OP, TK2, BAN-D, TKU2
～TKU-003.D (DCV)

操作器～制御器	
線径 (mm)	距離 (m)
0.65 AWG22相当	50
0.9 AWG19相当	100
1.2 AWG16相当(*)	180

* 旧操作器と組み合わせる場合100mまで。

2. 外観図

2線式電気錠操作盤

BAN-DS1

取付方法	屋内壁面露出取付
材質	アクリルカバー：ASA樹脂、インナーケース：ABS樹脂
仕上	アクリル（日本塗料工業会 U27-90B近似色）
電源	AC100V±10% 50/60Hz 20W
重量	最大約1.8kg
縮尺	FREE
単位	mm

マジカルテンキー制御器

TKU-003.C

※2個用スイッチボックス深型に取付
（ビス穴用の耳が上下になるように埋め込む）

取付方法	屋内壁面埋込取付（2個用スイッチボックス取付）
材質	ASA樹脂
仕上	ホワイト（日本塗料工業会 K75-90A近似色）
電源	AC100V±10% 50/60Hz 1.5W
重量	約300g
縮尺	FREE
単位	mm

マジカルテンキー操作器

TKU-003.D

※2個用スイッチボックス深型に取付
（ビス穴用の耳が左右になるように埋め込む）

取付方法	屋内壁面埋込取付（2個用スイッチボックス取付）
材質	パネル部：強化ガラス 本体：ASA樹脂
仕上	ブラック(BK)（日本塗料工業会 GN-10近似色） ホワイト(WH)（日本塗料工業会 K75-90A近似色）
電源	マジカルテンキー制御器より供給
重量	約300g
縮尺	FREE
単位	mm

2線変換アダプター

AD311

ピン配列表（9P）			ピン配列表（2P）		
No.	リード線色	信号名	No.	リード線色	信号名
1	青	アクチュエーター	1	白	電気錠ソレノイド
2	茶	アクチュエーター	2	黒	電気錠ソレノイド
3	—	—			
4	白	扉開閉信号	閉扉時メイク		
5	橙	扉開閉信号			
6	—	—			
7	黒	施錠錠信号	施錠時メイク		
8	—	—			
9	赤	施錠錠信号			

単位	mm
----	----

カワニシ建築設計事務所

一級建築士登録第162184号 河西 聡
一級建築士事務所登録（契）第1-02717号

承認	設計	担当	縮尺
			設計年月日

工事名称	（仮称）中央市認知症対応型共同生活介護新築工事
図面名称	電気錠詳細図2（既存改修）

E 13